



站房改造前平面图

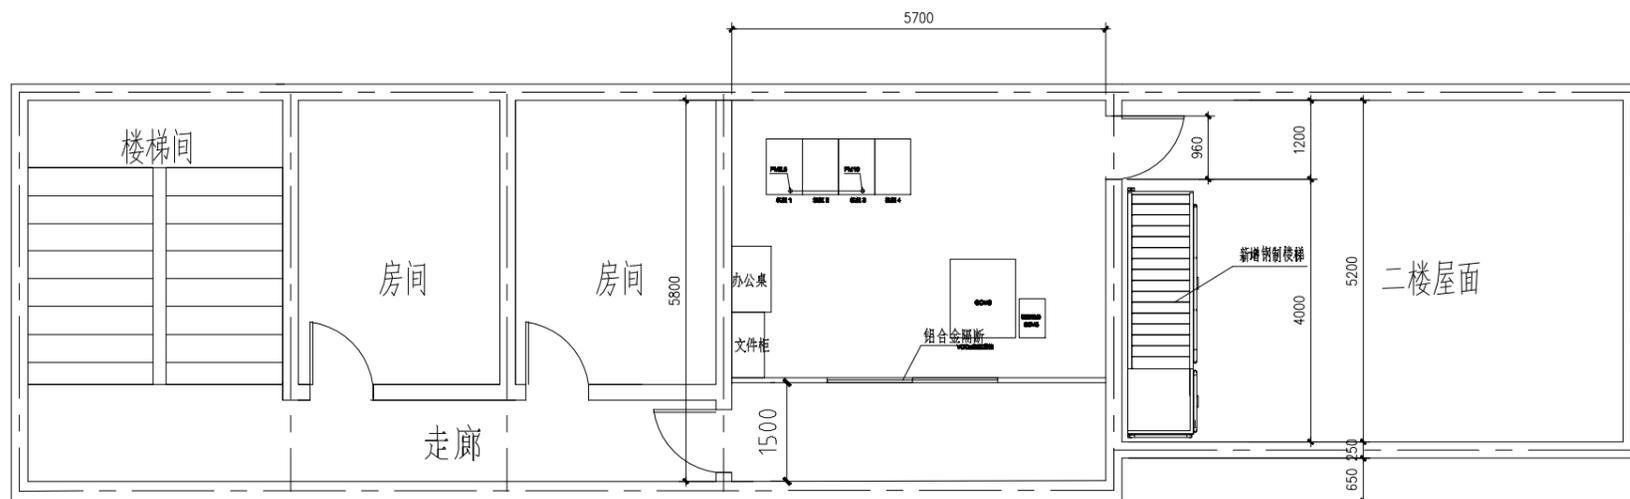

站房改造后平面图

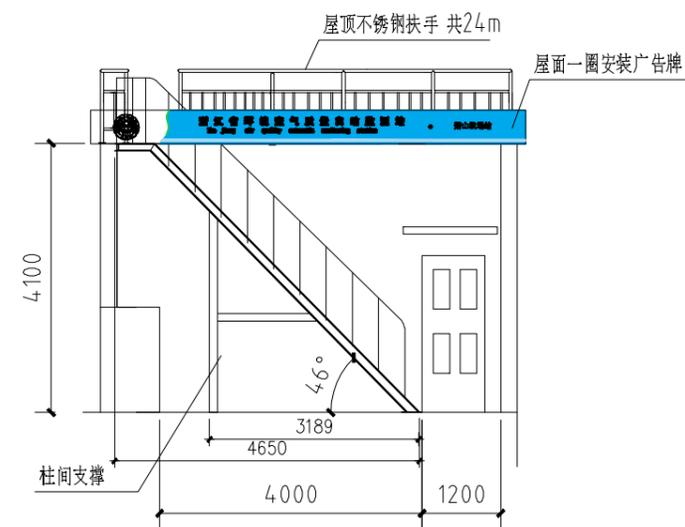


楼梯正面布置图

改造内容包括：


- 1、更换原房间2个门，室内重新做粉刷，室内采用材质1.0mm铝扣板600×600的集成吊顶。
- 2、市电引入，室内插座均为嵌入式，室内直接铺设防静电地板，抬高200mm。
- 3、增加1个室外钢制楼梯。
- 4、楼顶改造设备间做好防水，防水面积约为60平方。
- 5、设备间屋面增加不锈钢围栏。
- 6、本工程采用自然接地体（即与原大楼接地体相连），本工程的接地电阻 <4 欧姆；防雷接地、保护接地、弱电系统接地共用同一接地体。

修改/用件登记
插图
插表
图框号
图号
签字
日期


					改造项目			杭州萧山国际机场 空气自动监测站	
标记	页数	更改文件号	签字	日期	图样标记	数量	重量	比例	
设计			标准化						
绘图			审定						
审核									
工艺			日期		共 张	第 张			

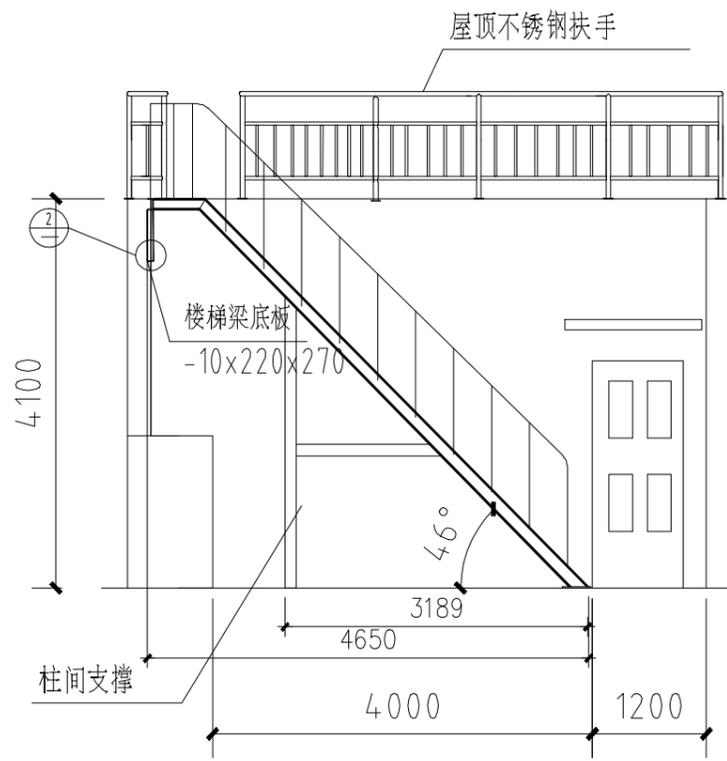



楼梯正面布置图

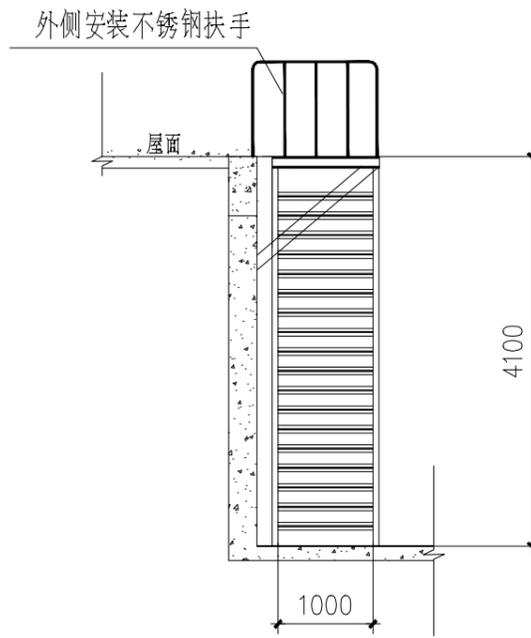

楼梯侧面布置图

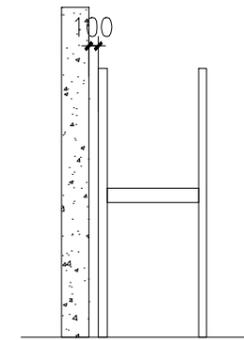

楼梯柱间支撑

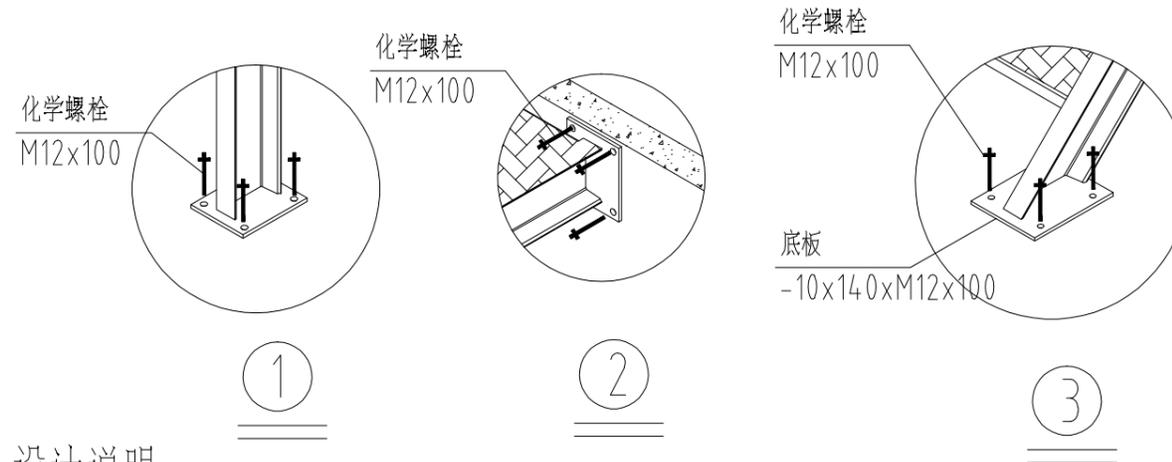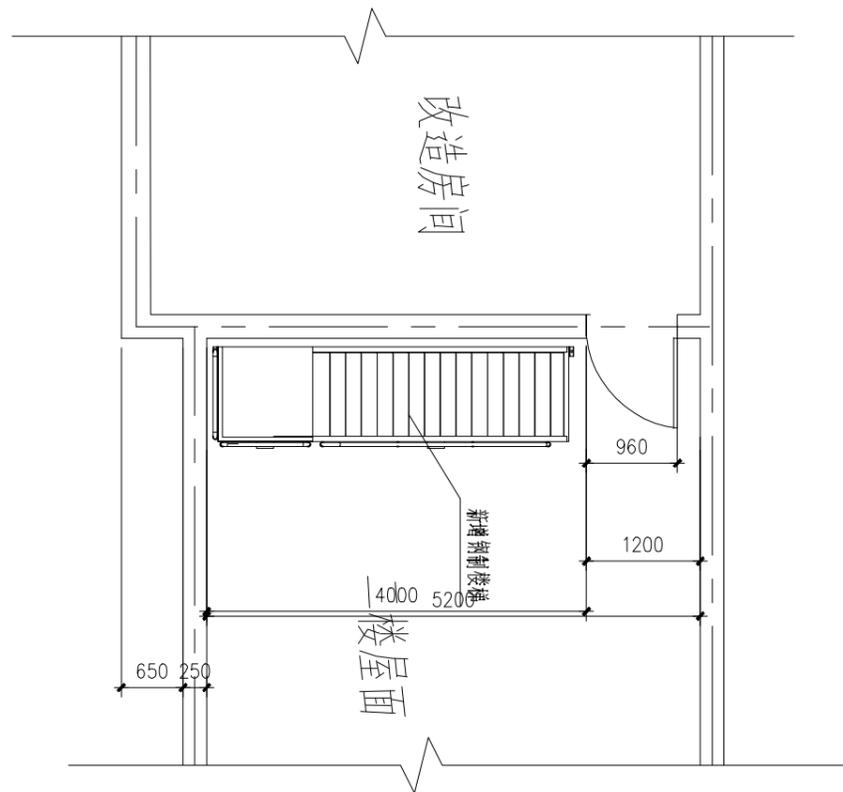


设计说明


- 1、所有钢材均为热镀锌材料，主材框架为C12槽钢，
- 2、钢结构楼梯材料均要求为热浸锌防腐处理，现场焊接拼接时，将焊接部位做防腐处理，并刷锌加。
- 3、不锈钢扶手采用201材质，现场制作与楼梯梁焊接；主杆采用直径50x1；次立杆为33x0.8。
- 4、现场化学直接锚固楼梯梁及柱，

					新增楼梯详图			杭州萧山国际机场 空气自动监测站	
设计	人数	更改文件号	签字	日期	图样标记	数量	重量	比例	
绘图			标准化	审定					
审核					共 张		第 张		
工艺			日期		共 张		第 张		
日期					共 张		第 张		

修改/用件登记
插图
插表
比例/图号
图号
签字
日期

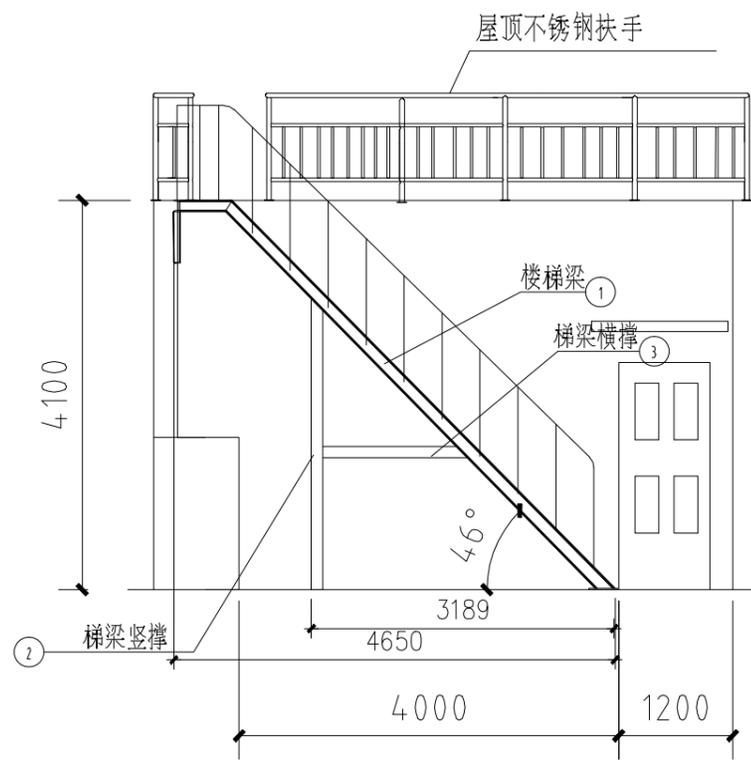


楼梯正面布置图

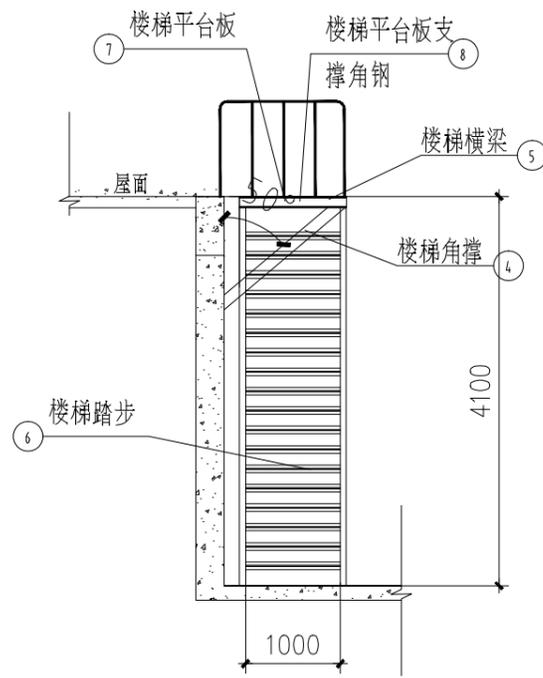


楼梯侧面布置图


序号	名称	规格	单位	数量	备注
1	楼梯梁	槽钢12	件	2	
2	楼梯竖撑	槽钢12	件	2	
3	楼梯横撑	槽钢12	件	2	
4	楼梯角撑	槽钢12	件	2	
5	楼梯横梁	槽钢12/L=1100	件	1	
6	楼梯踏步	4mm花纹钢板	件	18	
7	楼梯平台板	4mm花纹钢板	件	1	
8	楼梯平台板支撑角钢	L50x5/L=874	件	2	无图
9	楼梯梁底板	-10x220x270	件	3	
10	楼梯竖撑底板	-10x180x220	件	2	

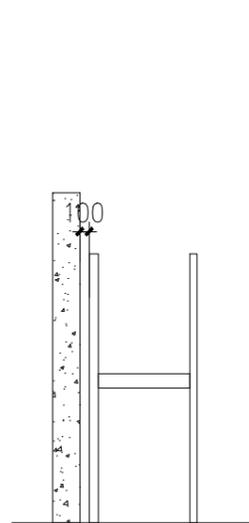

楼梯柱间支撑

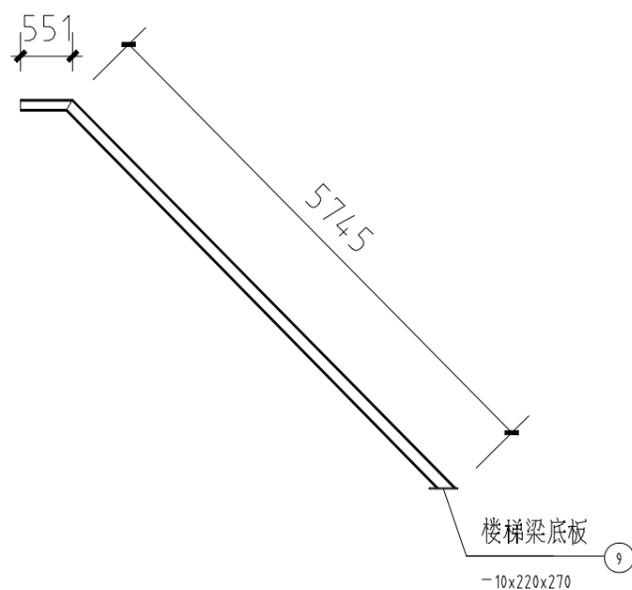


1

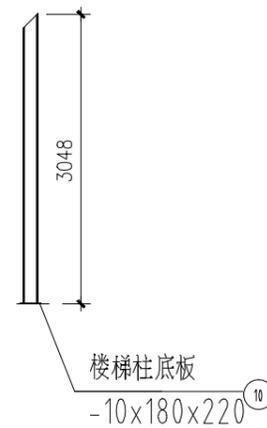


2



踏步详图

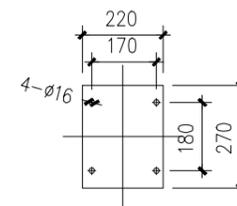


楼梯梁/梯角撑底板 共4块
-10x220x270

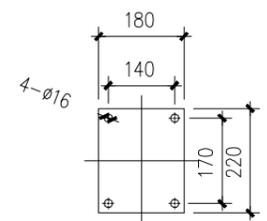

楼梯竖撑底板 共2块
-10x180x220



3

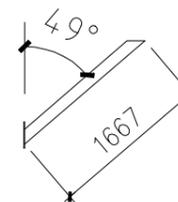

4

设计				审核				图样标记			数量			重量			比例		
设计	人数	更改文件号	签字	日期	设计	人数	更改文件号	签字	日期	图样标记	数量	重量	比例	图样标记	数量	重量	比例		
绘图					审核														
审核					工艺														
工艺										共	张	第	张						

新增楼梯结构图

杭州萧山国际机场
空气自动监测站
新增钢制楼梯及踏步

修改/用件登记
插图
插表
图框图号
图框图号
签字
日期